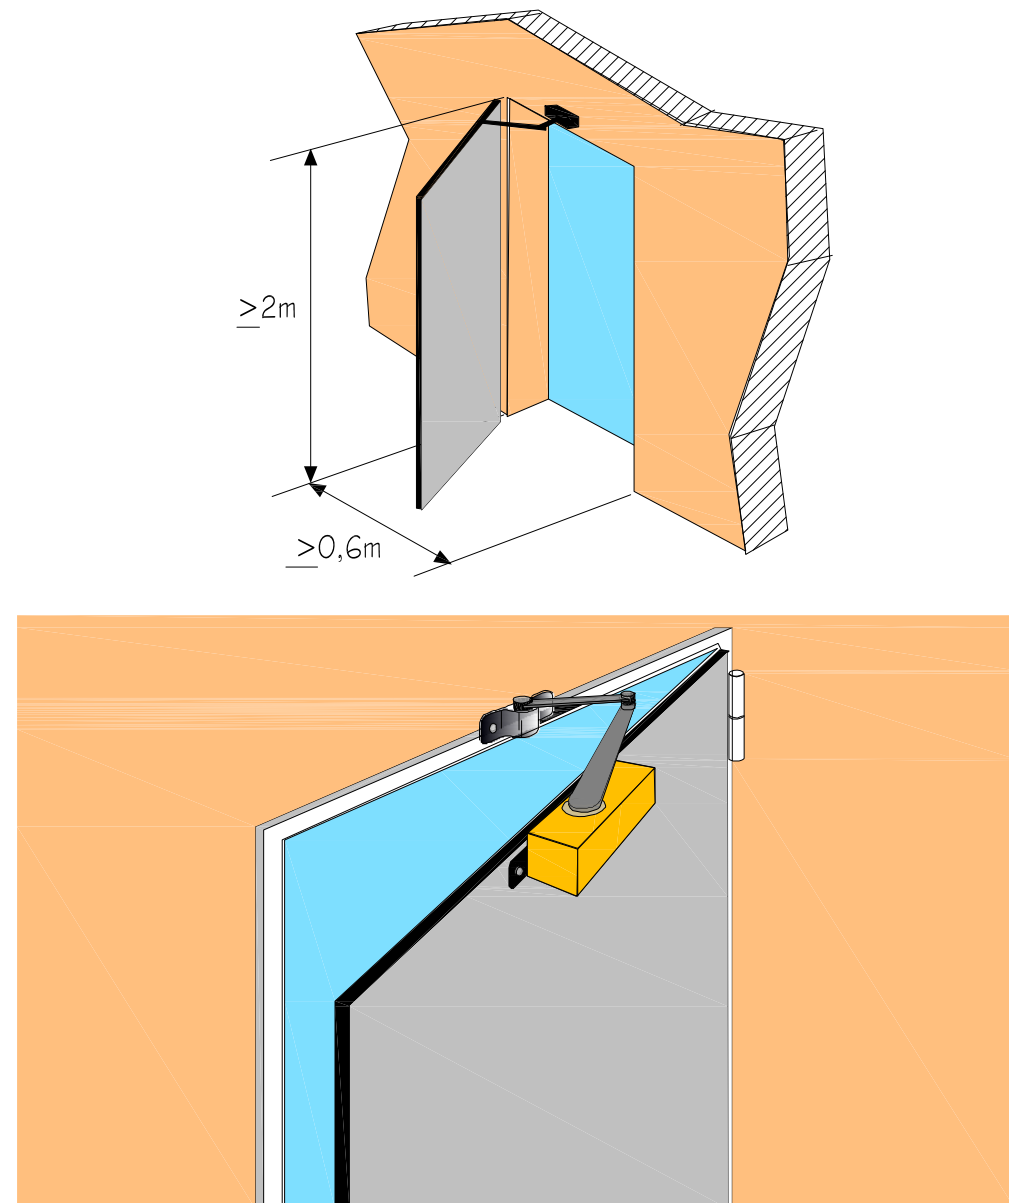


PARTICOLARE TIPO PORTA DI ACCESSO
DA SPAZIO SCOPERTO

D.M. 12-04-1996

4.2.5 Accesso

L'accesso può avvenire dall'esterno da:

- spazio scoperto;
- strada pubblica o privata scoperta;
- porticati-intercapedine antincendio di larghezza non inferiore a 0,9 m;

4.2.5.1 Porte

Le porte dei locali devono:

- essere apribili verso l'esterno e munite di congegno di autochiusura, di altezza minima di 2 m

e larghezza minima di 0,6 m

Per impianti con portata termica complessiva inferiore a 116 kW il senso di apertura delle

porte non è vincolato.

-Possedere caratteristiche di resistenza al fuoco non inferiore a REI 60 o REI 30, per impianti


di portata termica rispettivamente superiore o non a 116 kW. Alle porte di accesso diretto

da spazio scoperto, strada pubblica o privata, scoperto, o da intercapedine antincendio non è


richiesto tale requisito, purché siano in materiale di classe 0 di reazione al fuoco.

UBICAZIONE DEI LOCALI


Locale interrato o seminterrato

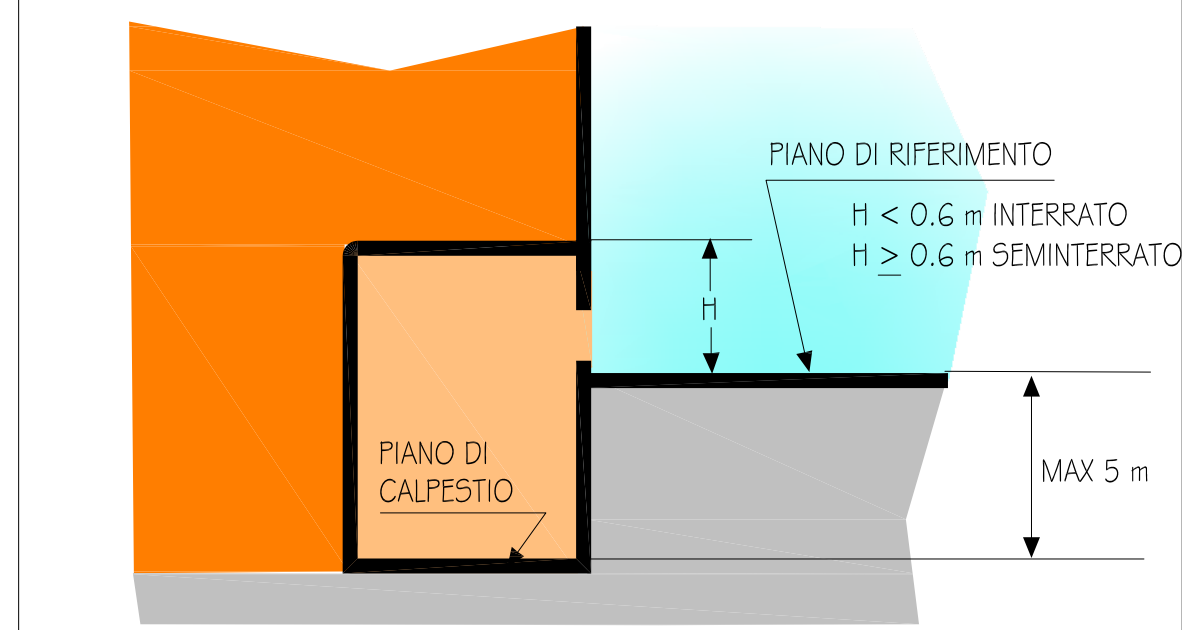Definizioni di intercapedine antincendio (ad uso esclusivo) e spazio scoperto
(secondo DM 30.11.83 p.b. 1,8 e 1.12 e DM 12.4.96 p.to 4.1.1 - b


Spazio scoperto

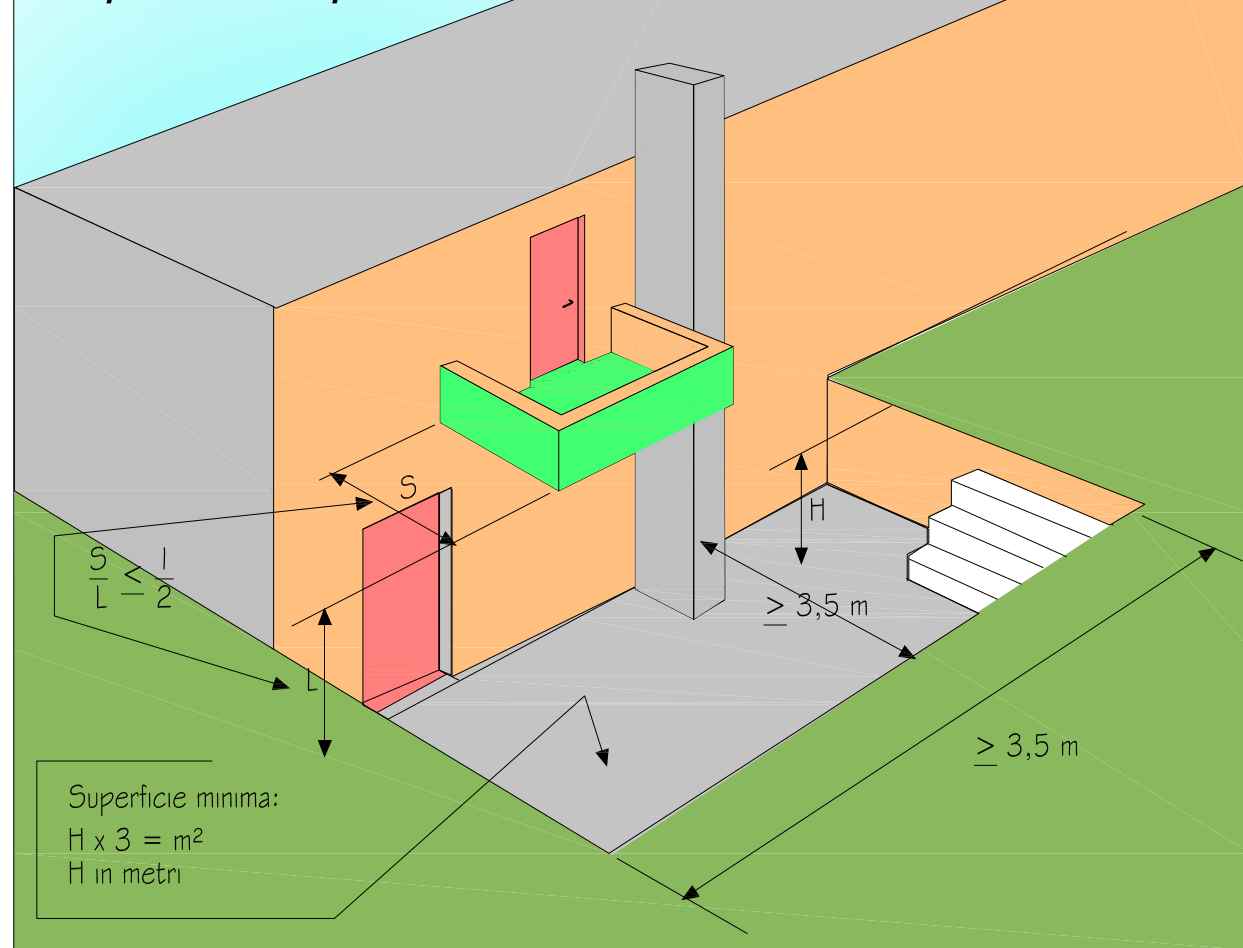

PARTICOLARE ALLACCIAMENTO AL CONTATORE GAS

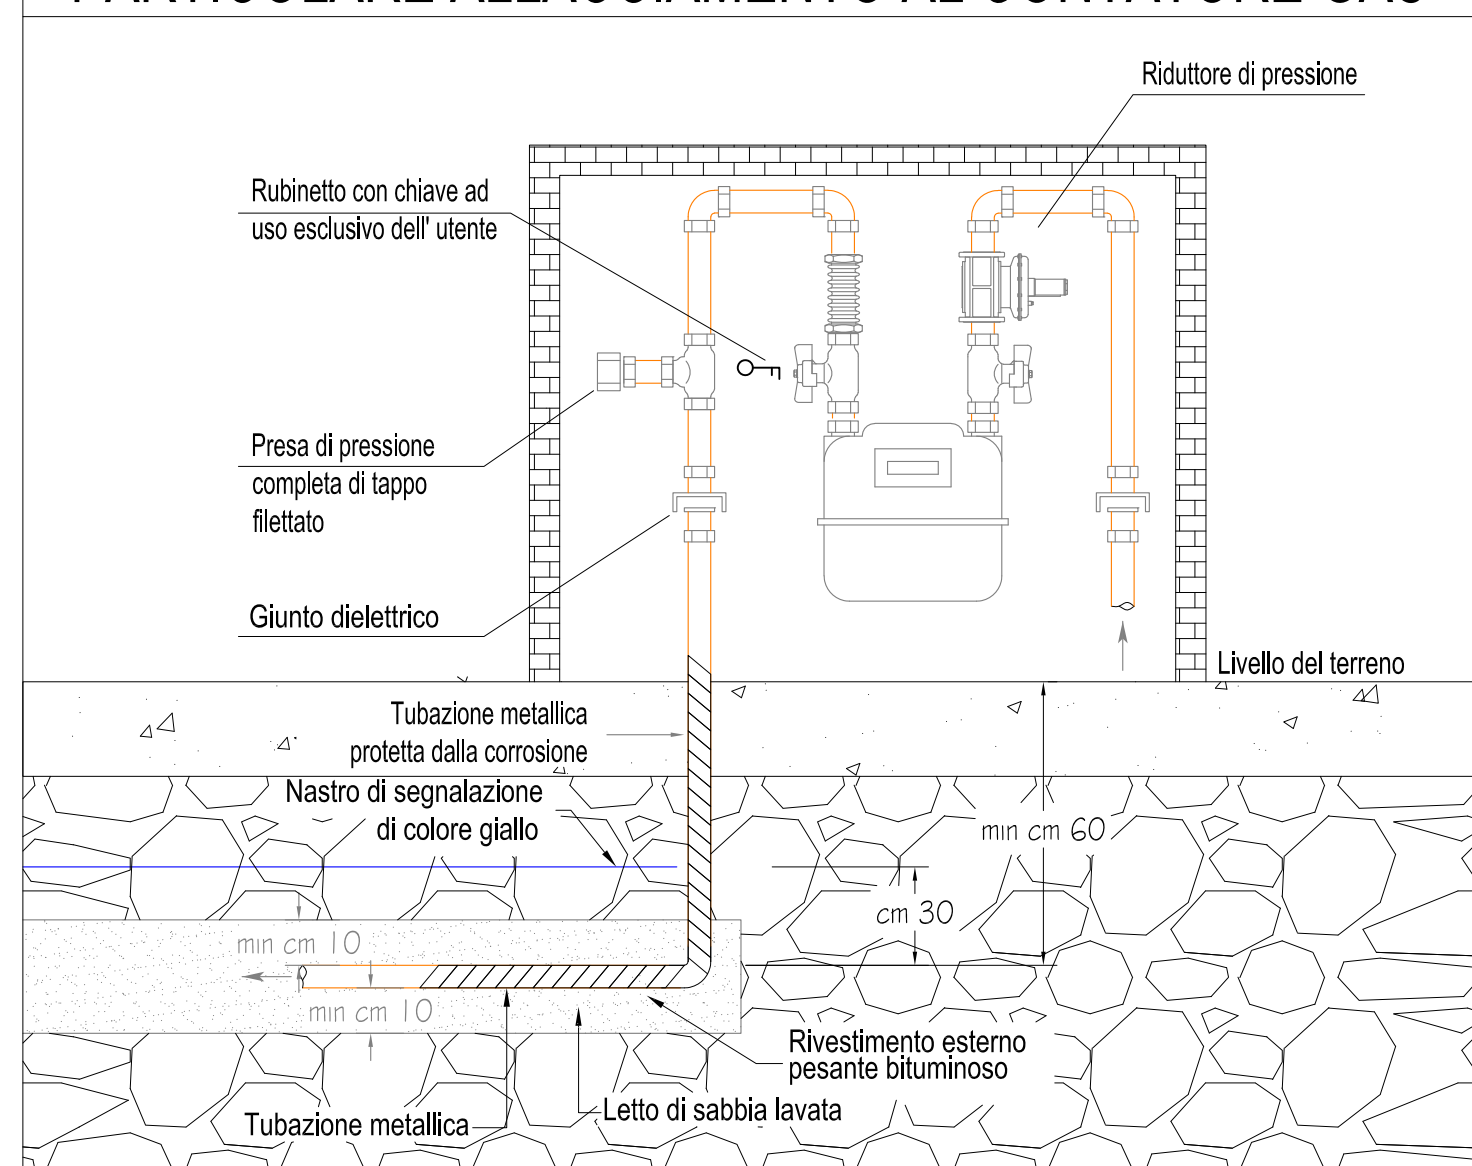

LOCALE	UTILIZZATORE	POTENZA
CENTRALE TERMICA	GENERATORE 1	184,5 kW
CENTRALE TERMICA	GENERATORE 2	184,5 kW
CENTRALE TERMICA	GENERATORE 3	184,5 kW
CENTRALE TERMICA	GENERATORE 4	184,5 kW
		TOT. 738 kW

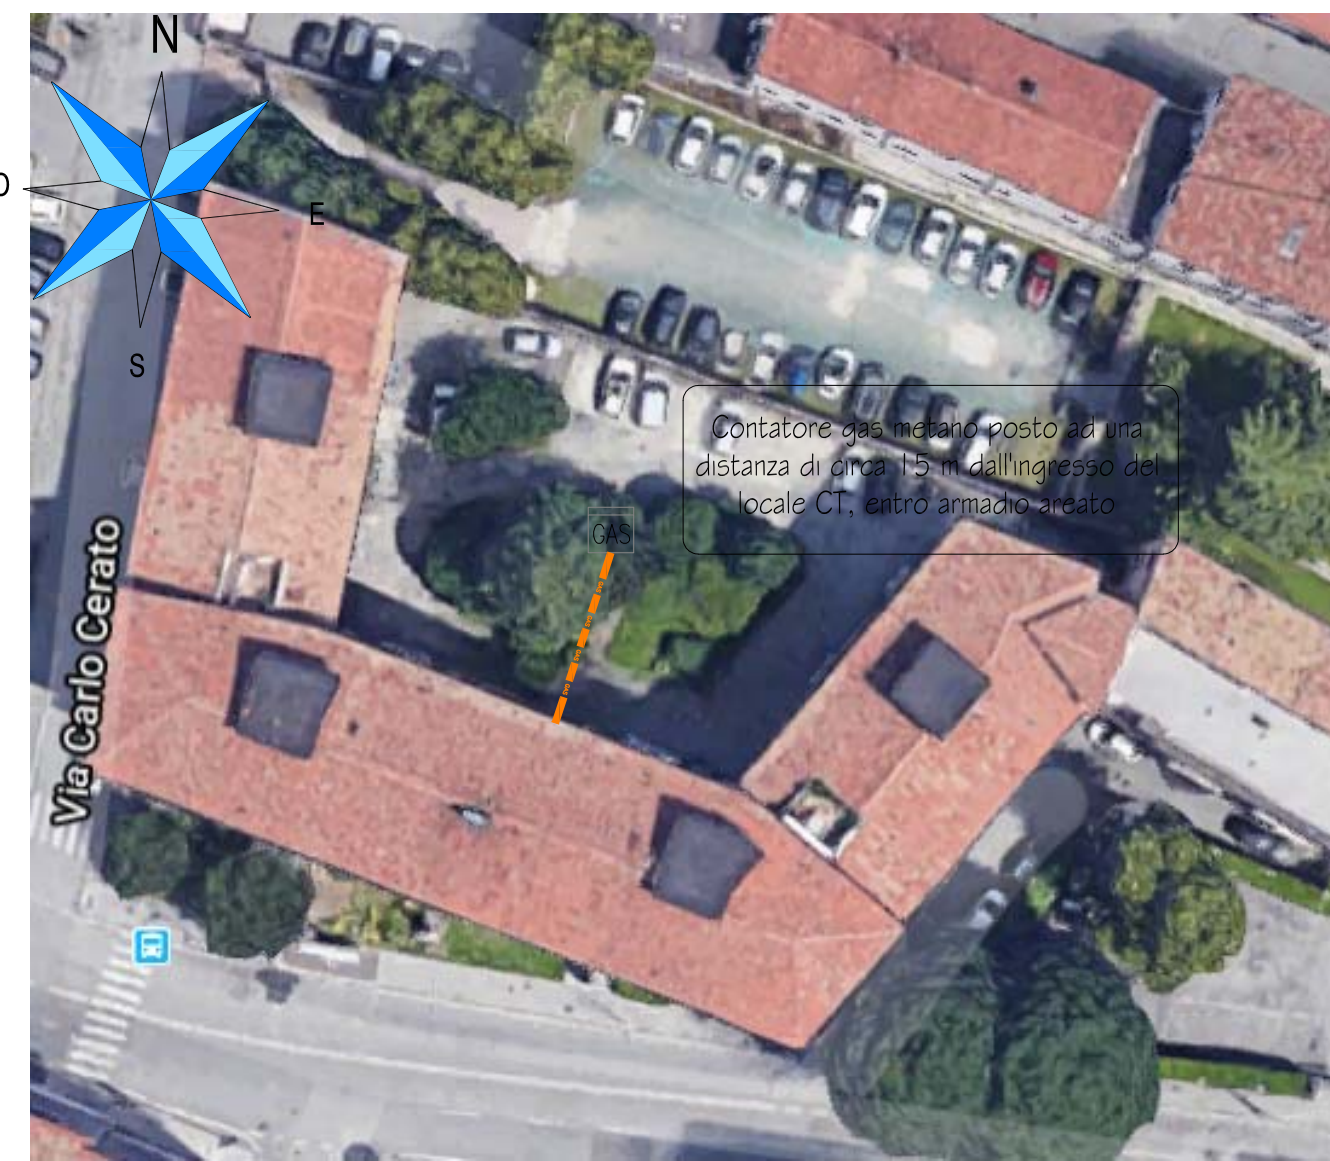AREA GENERALE
SCALA 1:500CANNA FUMARIA Ø 300mm
Polipropilene PP's - sfocante in
copertura

REI 120

REI 120

REI 120

REI 120

GENERATORE DI CALORE

GENERATORE A CONDENSAZIONE
A BASAMENTO

PORTATA TERMICA NOMINALE: 184,5 kW

POTENZA TERMICA NOMINALE: 180,3 kW

PRESSIONE MASSIMA D'ESERCIZIO: 6 bar



POTENZA ELETTRICA ASSORBITA: 430 W

Contenuto d'acqua: 25,8 Litri


SEGNALETICA TABELLA
CENTRALE TERMICASEGNALETICA PULSANTE DI
SGANCIO ALIMENTAZIONI
ELETTRICHESEGNALETICA VALVOLA DI
INTERCETTAZIONE MANUALE
GAS METANO

PRESCRIZIONI PER LA POSA IN OPERA


TUBAZIONI INTERRATE

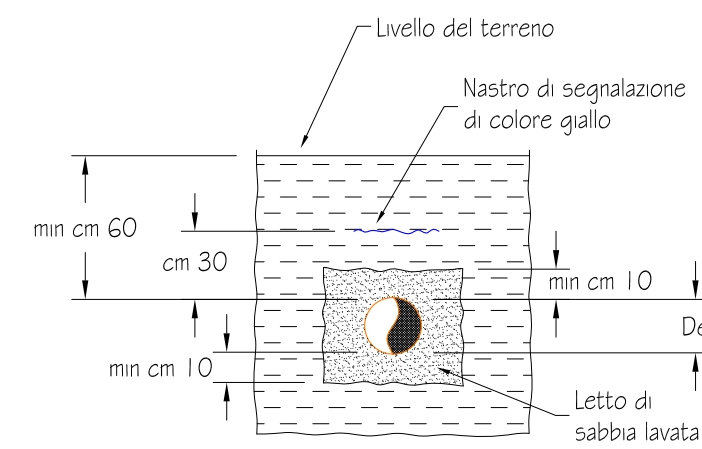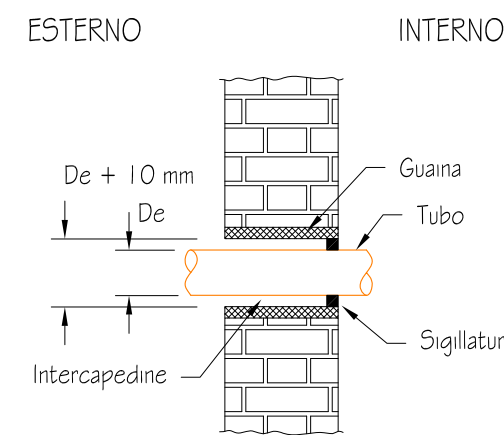ATTRAVERSAmento DI
MURI PERIMETRALI ESTERNI

VENTILAZIONE NATURALE DIRETTA

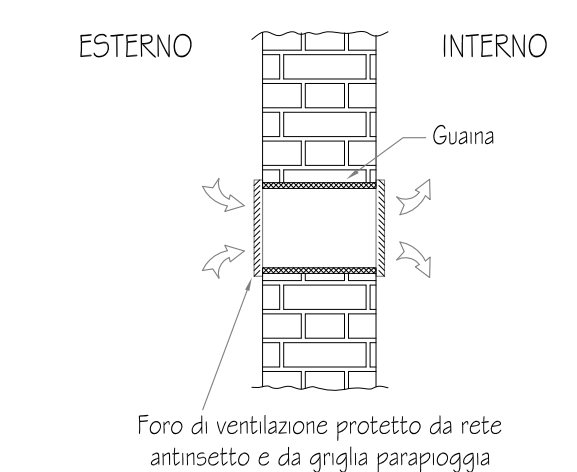

USCITA FUORI TERRA

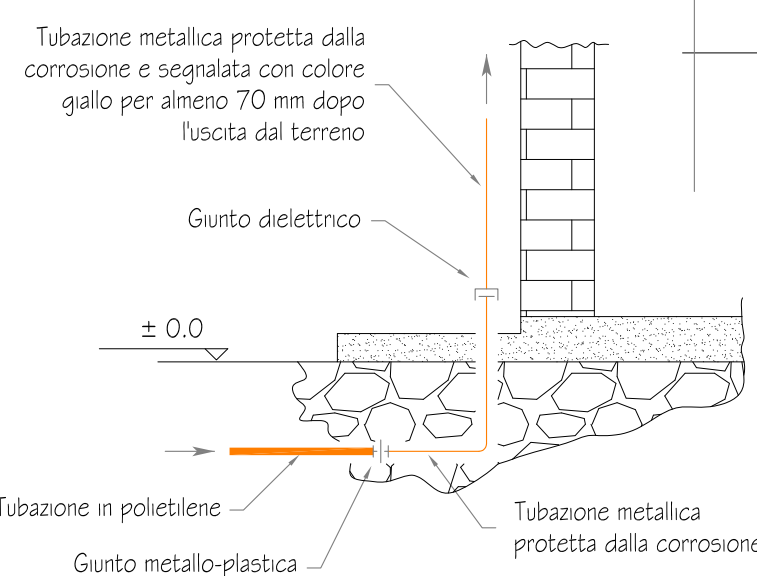DAL CONTATORE
GAS METANOApertura di aerazione a filo
soffitto completa di griglia
antinetto Su> 3000cm²La tubazione sarà verniciata di
colore giallo o in alternativa in
bande larghe 20 cm poste ad una
distanza l'una dall'altra non
maggiore di 1 m in conformità a
quanto prescritto dal DM 12/04/1996PARTICOLARE CT
SCALA 1:25Apertura di aerazione a filo
soffitto completa di griglia
antinetto Su> 3000cm²Pulsante di sgancio generale
alimentazioni elettriche C.T.Porta di accesso da SPAZIO
SCOPERTO in classe 0 di
reazione al fuoco di dimensioni
1x2,21 metri e dotata di
dispositivo di autochiusura

LEGENDA


	TUBAZIONE DI ADDUZIONE GAS METANO
	TUBAZIONE DI ADDUZIONE GAS METANO INTERRATA
	ATTRAVERSAmento DI PARETE ESTERNA
	GENERATORE DI CALORE
	CONTATORE GAS METANO
	TRATTO DI TUBAZIONE VERTICALE
	VALVOLA DI INTERCETTAZIONE GENERALE
	GIUNTO DIELETTICO
	GIUNTO METALLO-PLASTICA DOTATO DI GIUNZIONI SALDATE AD ENTRAMBE LE ESTREMITA'; IN CASO DI GIUNZIONI MECCANICHE FILETTATE, E' NECESSARIO PREVEDERE LA POSA ENTRO POZZETTO
	TUBAZIONE CHIUSA CON TAPPO FILETTATO
	FORO DI AERAZIONE E/O VENTILAZIONE
	STRUTTURA REI 120
	STRUTTURA REI 90
	STRUTTURA REI 60
	STRUTTURA REI 30
	PULSANTE DI SGANCIO ALIMENTAZIONE ELETTRICA
	ESTINTORE 21A89BC
	ESTINTORE A CO2
	CENTRALINA DI RIVELAZIONE INCENDIO
	QUADRO ELETTRICO GENERALE
	RIVELATORE DI GAS METANO
	PORTA REI
	PORTA NORMALMENTE CHIUSA
	ELETTROVALVOLA DI INTERCETTAZIONE

N.B.

-La disposizione delle apparecchiature e delle tubazioni va interpretata in funzione delle
limitazioni e della precisione che la rappresentazione grafica (schematica e simbolica)
consente.-Eventuali varianti al progetto, anche minime, devono essere concordate per iscritto con il
progettista. In caso contrario decade ogni responsabilita' da parte del progettista stesso.

TIMBRO E FIRMA PROGETTISTA

FIRMA COMMITTENTE PER APPROVAZIONE

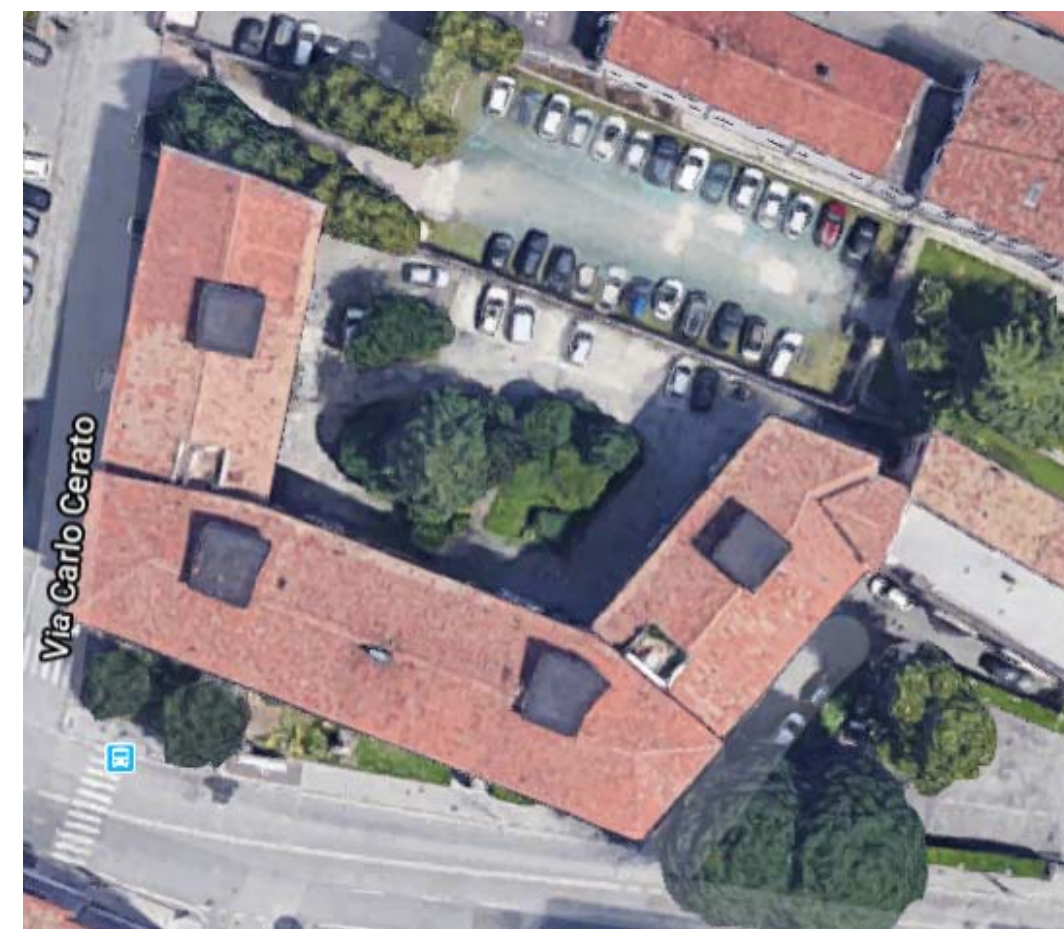

SPES SERVIZI ALLA PERSONA EDUCATIVI E SOCIALI

SOTTITUZIONE GENERATORI DI CALORE A SERVIZIO DI EDIFICIO RESIDENZIALE
SITO IN VIA CAVALLETTO 4 -6 -9 - 35123 PADOVAIMPIANTO DI ADUZIONE GAS METANO
PIANTA DELLA CENTRALE TERMICA IN OGGETTO

COMMESSA	FASE	AMBITO	DISCIPLINA	N. ELABORATO	REVISIONE
20099 ES M PGAS	01	00			
<input type="checkbox"/> PROGETTO BOZZA	<input type="checkbox"/> PROGETTO DEFINITIVO	<input type="checkbox"/> PROGETTO AS-BUILT	SCALA		
<input type="checkbox"/> PROGETTO PRELIMINARE	<input checked="" type="checkbox"/> PROGETTO ESECUTIVO	<input type="checkbox"/>			
REVISIONE	DATA	DESCRIZIONE	DISSEG.	VERIF.	APPROV.
REV. 01	05/2020	PRIMA EMISSIONE	D.D.	A.G.	A.G.

STC Group Srl - Viale del lavoro 2/r 35010 Vigonza (PD) - Info@stcpl.com - Tel.049/8935842 Fax.049/8956635 www.stcpl.com
Il progettista si riserva la proprietà di questo elaborato e dei relativi allegati, con divieto di riproduzione, diffusione, distribuzione e/o copiatura
senza autorizzazione scritta, ai sensi della Legge 633 del 22/04/1941, art. 616 C.P. e D.Lgs. n. 196/2003.